

Российская Федерация Иркутская область город Шелехов

МУНИЦИПАЛЬНОЕ БЮДЖЕТНОЕ УЧРЕЖДЕНИЕ «Архитектура и Градостроительство»

Заказчик - Администрация Оёкского муниципального образования, Иркутского района, Иркутской области.

Благоустройство дворовой территории по адресу: Иркутская область, Иркутский район, с. Оек, ул. Коммунистическая, дом №18 "А"

РАБОЧАЯ ДОКУМЕНТАЦИЯ

Генеральный план


Основной комплект рабочих чертежей

01-2018-ГП

Главный инженер проекта

Коз — С. Н. Козлова

Ситуационная схема

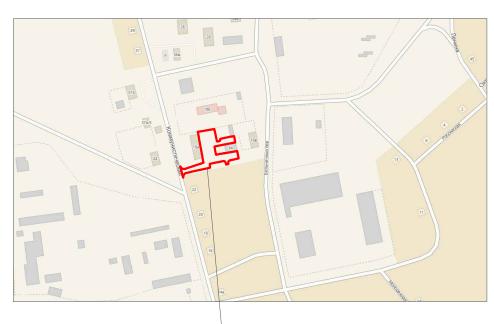

Граница ремонта дворовой территории

Ведомость чертежей основного комплекта

Номер	Наименование	Примечание						
1	Общие данные.							
2	Схема фотофиксации.							
3	План благоустройства территории. М 1:500.							
4	Схема демонтажа. М 1:500.							
5	Объемы работ для дорожных покрытий.							
6	Устройство детской площадки.							
7	Установка малых архитектурных форм.							
8	Малые архитектурные формы.							

Технические решения, принятые в рабочих чертежах, соответствуют требованиям экологических, санитарно-гигиенических, противопожарных и других норм действующих на территории Российской Федерации и обеспечивают безопасную для жизни и здоровья людей эксплуатацию объекта при соблюдении предусмотренных чертежами мероприятий.

Главный архитектор проекта

Buy

Л. В. Вязникова

ВЕДОМОСТЬ ОСНОВНЫХ КОМПЛЕКТОВ РАБОЧИХ ЧЕРТЕЖЕЙ

Обозначение	Наименование	Примечание
01-2018-ГП	Генеральный план	
01-2018-ЭH	Наружное электроосвещение	

Общие указания.

Проект "Благоустройство дворовой территории по адресу: Иркутский район, с. Оёк, ул. Коммунистическая, дом №18 "А" ", выполнен в соответствии с Техническим заданием и требованиям норм проектирования:

- СП 42.13330-2011 "Градостроительство. Планировка и застройка городских и сельских поселений"
- СНиП III.07.10-75 "Благоустройство территории"
- СНиП 2.05.02-85* "Автомобильные дороги"
- СП 35-102-2001 "Жилая среда с планировочными элементами, доступными инвалидам"

Проект выполнен на топографической основе масштаба 1:500, выполненной Восточно-Сибирским филиалом АО "Ростехинвентаризация-Федеральное БТИ" Иркутского отделения в феврале 2018 года.

Система координат - МСК38, система высот - Балтийская.

Климатический район строительства 1В;

Климатическая зона влажности - сухая;

Средняя температура наиболее холодной пятидневки с обеспеченностью 0,92 оставляет минус 33°C

Снеговой район - II.

Площадь дворовой территории в границах благоустройства - 2000м² (0,2 га).

Проектом предусматривается:

- частичный демонтаж асфальтового покрытия и бордюрного камня;
- демонтаж бельевых металлических стоек;
- демонтаж конструкций опоры электроснабжения;
- монтаж асфальтового покрытия, бордюрного камня, лавок, урн;
- устройство парковочных мест;
- обустройство детской площадки.

Основу архитектурно-планировочного решения благоустройства составляет принципиальная схема пешеходных связей в комплексе жилой застройки, основанная на наблюдении ситуации, сложившейся во внутридворовой территории

Модели оборудования и материалы приняты как базовые для составления ПСД. На момент оснащения объекта модели и материалы могут быть заменены на другие по желанию заказчика в пределах характеристик данных моделей и материалов.


						01-2018-ГП			
	16.		N.I.		По	Благоустройство дворов по адресу: Иркутская област	гь, Ирку [.]	тский ра	
ИЗМ.	кол.уч	JINCT	№док	Подпись	дата	с. Оёк, ул. Коммунистичесн	кая, дом	Nº IO P	\
				a /			Стадия	Лист	Листов
ГАГ		Вязн Козл		Broze -	1 1		Р	1	8
Н.кон	нтроль	Яще	нко (ව	Общие данные	МБ) и град г.	У "Архит цострои .Шелехс	гектура гельство" ов

Взам. инв. №

Подпись и дата В

нв. № подл. Подпи

Схема фотофиксации.

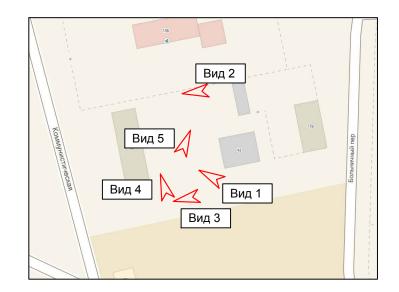













						01-2018-ΓΠ			
						Благоустройство дворов	ой террі	итории	
						по адресу: Иркутская область, Иркутский район,			
Изм.	Кол.уч	Лист	№док	Подпись	Дата	с. Оёк, ул. Коммунистичесн	ая, дом	№18 "A	."
				a /	,		Стадия	Лист	Листов
ГАП		Вязн	икова	Mobile	1			0	
ГИП		Козл	ова	Hozer -			Р	2	
						Схема фотофиксации.	и град	У "Архит остроит	гельство"
Н.кон	Н.контроль		нко (1			г.Шелехов		В

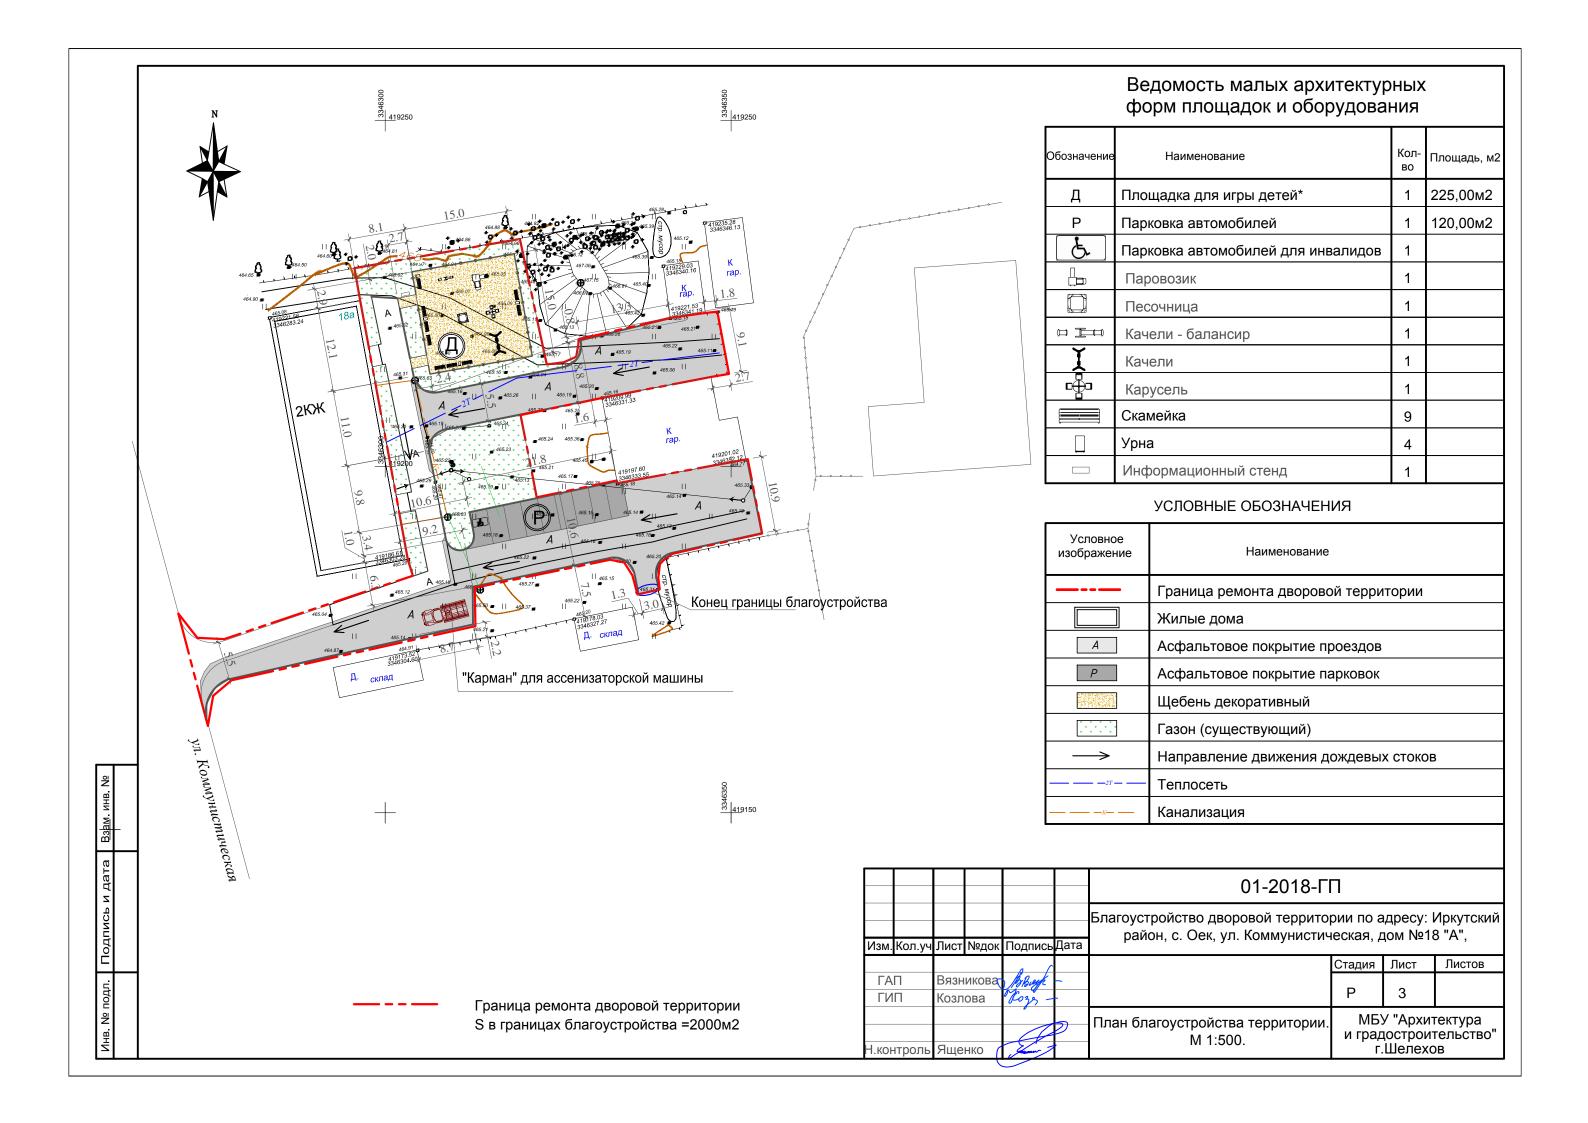

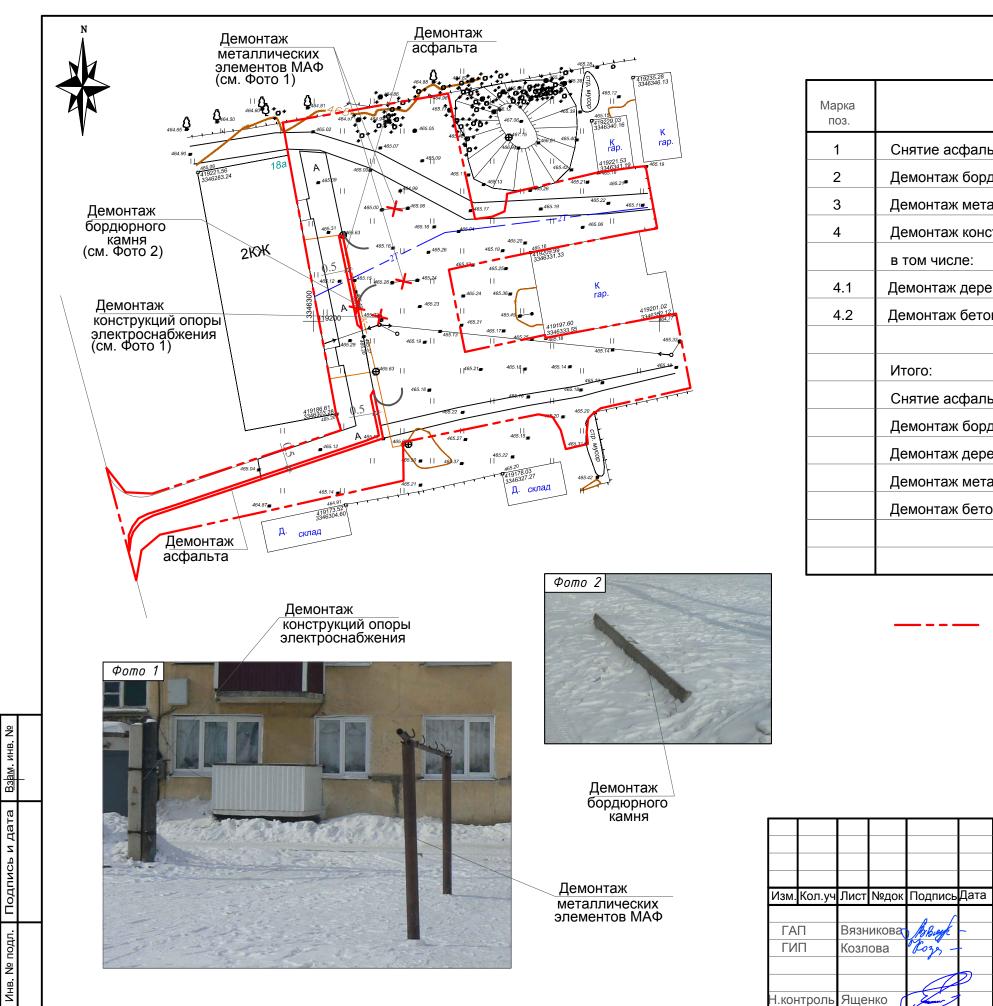


СПЕЦИФИКАЦИЯ

Марка поз.	Наименование	Кол- во	Масса ед.кг	Примеча- ние
1	Снятие асфальтового покрытия	м2	30,0	3,5 т
2	Демонтаж бордюрного камня	П.М.	3.0	0.3 т
3	Демонтаж металлических элементов МАФ (2 стойки)	КГ	86,0	
4	Демонтаж конструкций опоры электроснабжения			
	в том числе:	шт.	1	
4.1	Демонтаж деревянных элементов	шт.	1	0,1м3/0,05
4.2	Демонтаж бетонных элементов	шт.	1	0,1м3/0,25
	Итого:			
	Снятие асфальтового покрытия	Т	3.5	
	Демонтаж бордюрного камня	Т	0.3	
	Демонтаж деревянных конструкций	м3/т	0,1м3/0,	05т
	Демонтаж металлических конструкций	Т	0,086	
	Демонтаж бетонных конструкций	м3/т	0,1/0,25	

Граница ремонта дворовой территории S в границах благоустройства =2000м2

						01-2018-ГП					
						Благоустройство дворовой территории по адресу: И район, с. Оек, ул. Коммунистическая, дом №18					
Изм.	Кол.уч	Лист	№док	Подпись	Дата	район, с. Оек, ул. Коммунистическая, дом № 10 А,					
				a (Стадия	Лист	Листов		
		Вязникова Козлова		Вязникова Козлова		Boze -	-		Р	4	
Н.контроль		Яще	нко (ව	Схема демонтажа М 1:500.	и град	/ "Архит цостроит Шелехо	гельство"		

Конструкция дорожного покрытия из асфальтобетона

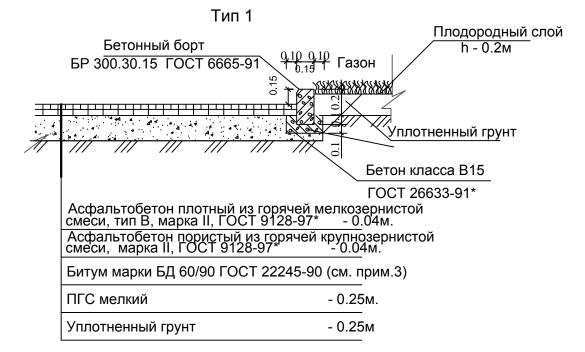



Ведомость проездов, тротуаров, дорожек и площадок

	Обозн.	Условн. изобр.	Наименование	Длина, м.	Ширина, м.	Площадь покрытия, м2.	Бордюр борт.ка Тип	
	Тип 1	А	Проезды и площадки из асфальтобетона	-	-	910,0	БР 300.30.15	
1	Тип 2	Р	Покрытие парковок из асфальтобетона	-	-	120,00	БР 100.30.15	30,0
	Тип 3		Детская площадка, щебень декоративный	-	-	240,0		

Конструкция площадки из щебня декоративного Тип 3 Плодородный слой h - 0.2м Газон

Щебень декоративный, (d=5-10мм), - 0,08м: Песок - 0,10м

Уплотненный грунт - 0.25м


Состав работ по устройству внутриквартальных проездов и парковок.

- 1. Конструктивный слой дорожной одежды, на который предстоит укладывать асфальтобетонную смесь, должен быть устроен в соответствии со СНиП 3.06.03-85, уплотнен до нормируемой плотности и должен иметь требуемую ровность поверхности. После снятия существующего покрытия рекомендуется уплотнение грунта.
- 2. Предусмотренные проектом бортовые камни устанавливают до укладки смеси автомобильных внутриквартальных дорог.
- 3. Подготовительные работы:
- очистку поверхности основания от пыли и грязи с помощью ручных проволочных и травяных щеток, а также продуванием сжатым воздухом от компрессора;
- ликвидацию обнаруженных неровностей основания путем вскирковки бугров, заделки пониженных мест материалом, из которого выполнено основание, или тщательного выравнивания слоем асфальтобетона;
- обработку поверхности основания битумной эмульсией или жидким битумом равномерным слоем не менее чем за 1-6 часов до укладки смеси нижнего слоя асфальтобетонного покрытия.
- 4. Устройство покрытий из асфальтобетона.

Примечание:

- 1.Расход вяжущего принимается равным 0,45 л/м2 или 0,45 л/м2х1,1=0,5кг
- 2. План покрытий см. лист ГП-3.

						01-2018-ГП			
Изм Ко	лп УИ	Пист	Молок	Подпись		Благоустройство дворовой территории по адрес район, с. Оек, ул. Коммунистическая, дом N			
ГАП				1 (дата		Стадия	Лист	Листов
ГИП		Вязниковат вы		Moze -			Р	5	
Н.контр	ОЛЬ	Непо	мнящі	Melecul-		Объемы работ для дорожных покрытий	МБУ "Архитектура и градостроительство' г.Шелехов		

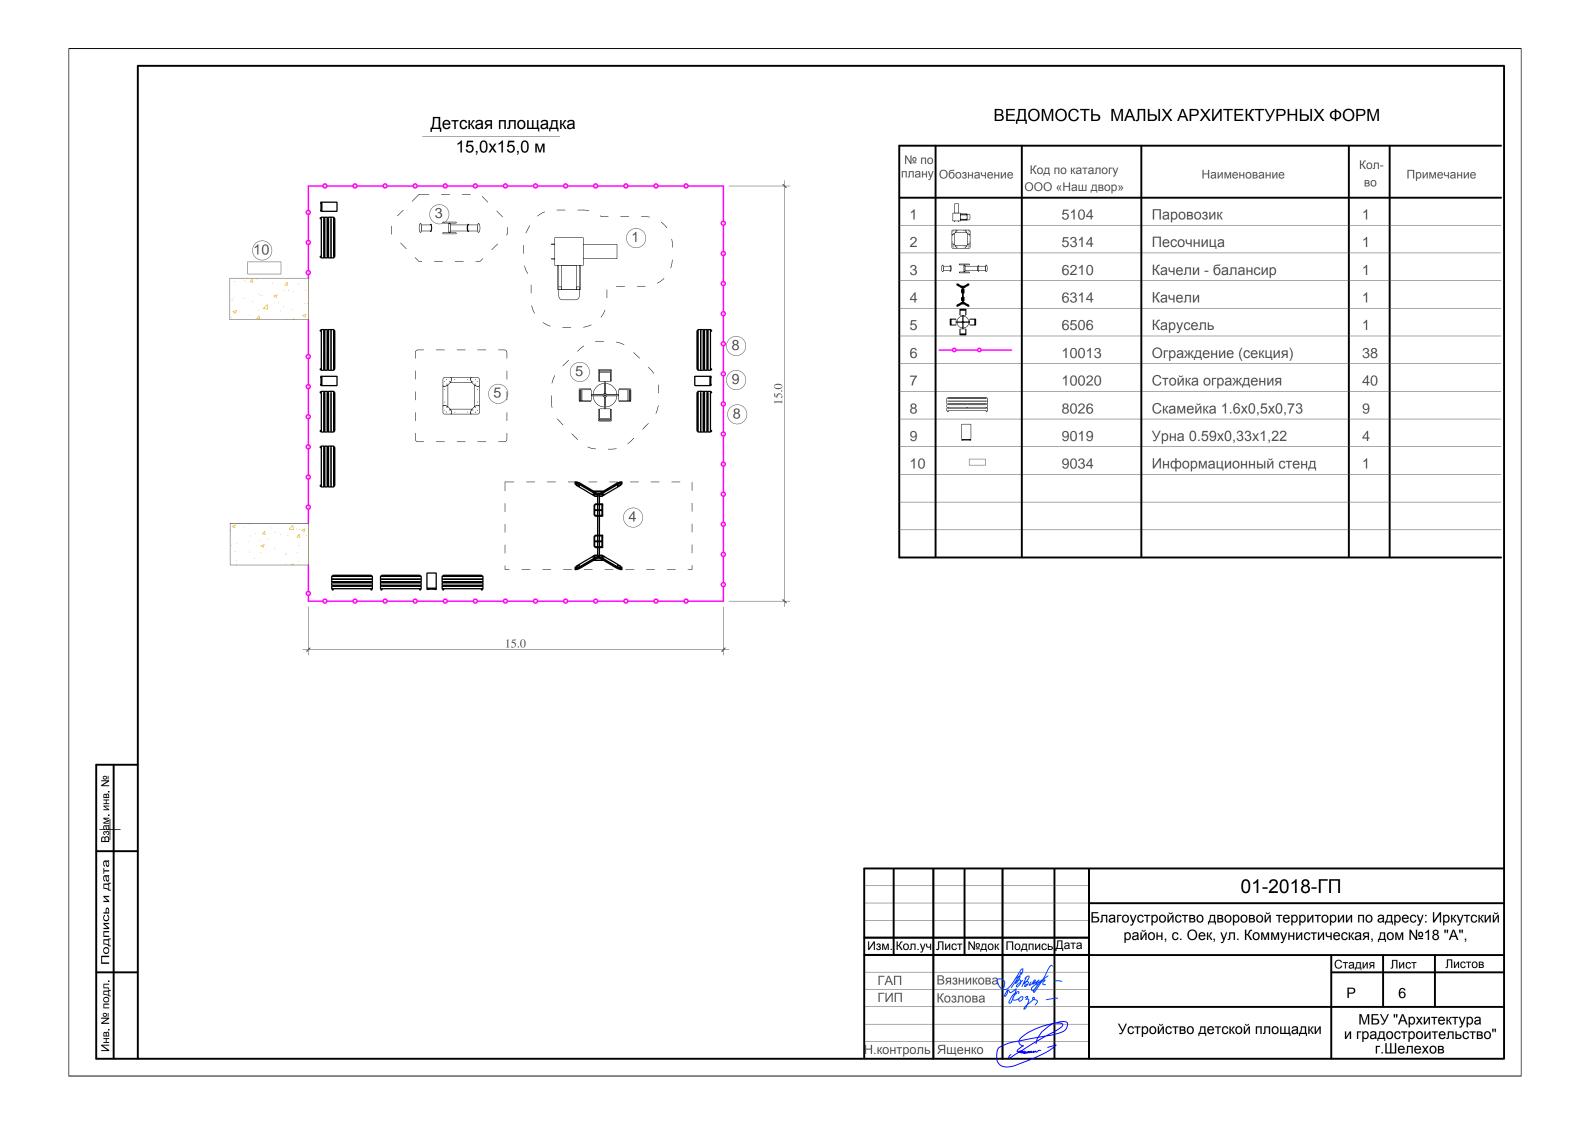



№п.п	Наименование	Размеры	Кол-во шт.
1	Урна	420х330х1210мм	4
2	Скамья	730х1600х500мм	9

Спецификация материалов для монтажа МАФ (на 1 шт)

№п.п	Наименование	Материалы	Ед.изм.	Кол-во
		Фундамент под скамью (диван)		
1		Песчанно щебёночная смесь	M ³	0.0082
2		Бетон класса В15	M ³	0.040
		Фундамент под урну		
1		Песчанно щебёночная смесь	M ³	0.0041
2		Бетон класса В15	M ³	0.020





Урна

						01-2018-Γ	П		
14000	16	П	NI		Пото	Благоустройство дворовой террито район, с. Оек, ул. Коммунистич			
VI3M.	кол.уч.	JINCT	NДОК.	Подпись	дата		Стадия	Лист	Листов
ГИП		Козло	ва	Roze 7			Р	7	THOTOL
		Вязникова (Brough	2	Установка малых архитектурных форм	МБУ "Архитектура и градостроительст г.Шелехов		ельство"

Паровозик



Песочница



Качели-балансир



Качели




Карусель



Скамья



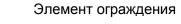



Информационный стенд



Урна



Представленные модели оборудования приняты как базовые для составления ПСД. На момент оснащения объекта модели могут быть заменены на другие по желанию заказчика в пределах технических характеристик данных моделей.

01-2018-ГП

Благоустройство дворовой территории по адресу: Иркутский район, с. Оек, ул. Коммунистическая, дом №18 "А",

Изм. Кол.уч Лист №док Подпись Дата

ГАП Вязниковат Вышк –

ГИП	Козлова	Lozes -		
		,	5	
			9	Малые архитектурные формы
Н.контроль	Ященко (Jan 1		, ,,,,,,,,,,,,,,,,,,,,,,,,,,,,,,,,,,,,,

МБУ "Архитектура и градостроительство" г.Шелехов